



Общая площадь	<u> 131 m2</u>
Площадь первого этажа	<u>131 m2</u>
Наивысшая отметка кровли	<u>6,100</u>
Толщина стен	400
Высота первого этажа	2.750

131 M.KB.


		Номер	Ведомость листов	_
		листа	Название листа	Примечания
		1	Ведомость листов.	
		2	Пояснительная записка.	
		3	Генеральный план.	
		4	Фасад в осях 1–5.	
		5	Фасад в осях А-Г.	
		6	Фасад в осях 5–1.	
		7	Фасад в осях Г-А.	
		8	План первого этажа.	
		9	Разрез 1–1.	
		10	План кровли.	
		11	Цветовое решение фасада в осях 1—5.	
		12	Цветовое решение фасада в осях А –Г.	
		13	Цветовое решение фасада в осях 5-1.	
		14	Цветовое решение фасада в осях Г-А.	
		15	Ведомость наружной отделки.	
		16	Архитектурная визуализация 1.	
		17	Архитектурная визуализация 2.	
		18	Архитектурная визуализация 3.	
		19	Архитектурная визуализация 4.	
z				
взам. инв. N				
взал				
дата				
-		5		
подпись		Изм. Кол	л. Лист Ndok Подпись Дата	
H		Выполнил		Листов Листов
подл	C	ТР	оительство домов под	<sup>1</sup> К Л Ю Ч
Инв. И подл.			Ведомость листов.	
Ш				Формат А4


Согласовано


	Гехнико	)-ЭКОНОМЦЧ	еские показатели		
Наименование	Ед. изм.	Кол-во	Наименование	Ед. изм.	Кол-во
Количество этажей		1	Жилая площадь	м2	84
Площадь застройки	м2	211	Общая площадь	м2	131
Строительный объем	м3	525.0			


- 1. Технические решения, принятые в проекте, соответствуют требованиям экологических, санитарно-гигиенических, противопожарных и других действующих норм и правил и обеспечивают безопаснию для жизни и здоробья людей эксплиатацию объекта при соблюдении предисмотренных рабочими чертежами мероприятий.
- 2. Настоящий проект жилого дома разработан на основании пожеланий заказчика и в соответствии с требованиями СНБ 3.02.04-03 "Жилые здания"
- 3. Индивидуальный одноквартирный жилой дом по адресу Минская обл , Минский р-н, Юзуфовский с/с,
- 4. Участок простой формы, рельеф спокойный.
- 5. Вокруг дома запроектирована отмостка из тротуарной плитки, шириной 1 м.
- 6. Габаритные размеры дома в осях 14,5х11,3 м.
- 7. Наиболее высокая отметка кровли +6.100
- 8. За условную отметку ±0,000 принят уровень чистого пола 1-го этажа.
- 9. Количество этажей 1.
- 10. Количество жилых комнат 4.
- 12. Класс сложности здания пятый (К-5) по СТБ 2331-2014.
- 13. Степень огнестойкости здания: VI- по ТКП 45-2.02-142-2011 (02250).
- 14. Фундамент запроектирован свайный монолитный с ж /б ростверком.
- 15. Стены жилого дома предусмотрены из блоков ячеистого бетона (400 мм). С последующим утеплением плитами минераловатными 50 мм.
- 16. Перекрытия деревянные балки с утеплителем.
- 17. Кровля из металлочерепицы по деревянным стропилам.
- 18. Жилые комнаты жилых зданий следует оборудовать автономными дымовыми пожарными извещателями .
- 19. На сети питьевого водопровода следует предусматривать установку устройств внутриквартирного пожаротишения. Эти истройства должны состоять из клапана (вентиля), шланга и распылителя с запорным устройством и выдерживать гидростатическое давление внутренней водопроводной сети , но не более 0,6 МПа. Кран следует устанавливать на ответвлении водопровода в квартиру после прибора учета количества и расхода воды в любом удобном для его открывания месте : в ванной, санитарном узле, кухне, прихожей. Шланг должен быть присоединен к крану постоянно любым способом, обеспечивающим надежное крепление, и храниться в доступном для его экстренного использования месте. Длина шланга должна определяться размерами квартиры из условия обеспечения подачи воды в самию отдаленнию точки. Диамето крана и шланга должен быть не более диаметра ответвления


Согласовано			приоора учета количества и расхода воды в любом удооном для его открывания месте: в ваннои, санитарном узле, кухне, прихожей. Шланг должен быть присоединен к крану постоянно любым способом, обеспечивающим надежное крепление, и храниться в доступном для его экстренного использования месте. Длина шланга должна определяться размерами квартиры из условия обеспечения подачи воды в самую отдаленную точку. Диаметр крана и шланга должен быть не более диаметра ответвления водопровода в квартиру.
	взам. инв. N		
	подпись и дата		Изм. Кол. Лист Ndok Подпись Дата  Стадия Лист Листов
	Инв. И подл.	C	Выполнил СТВО ДОМОВ ГОД 2КЛЮЧ
	•		Формат А4

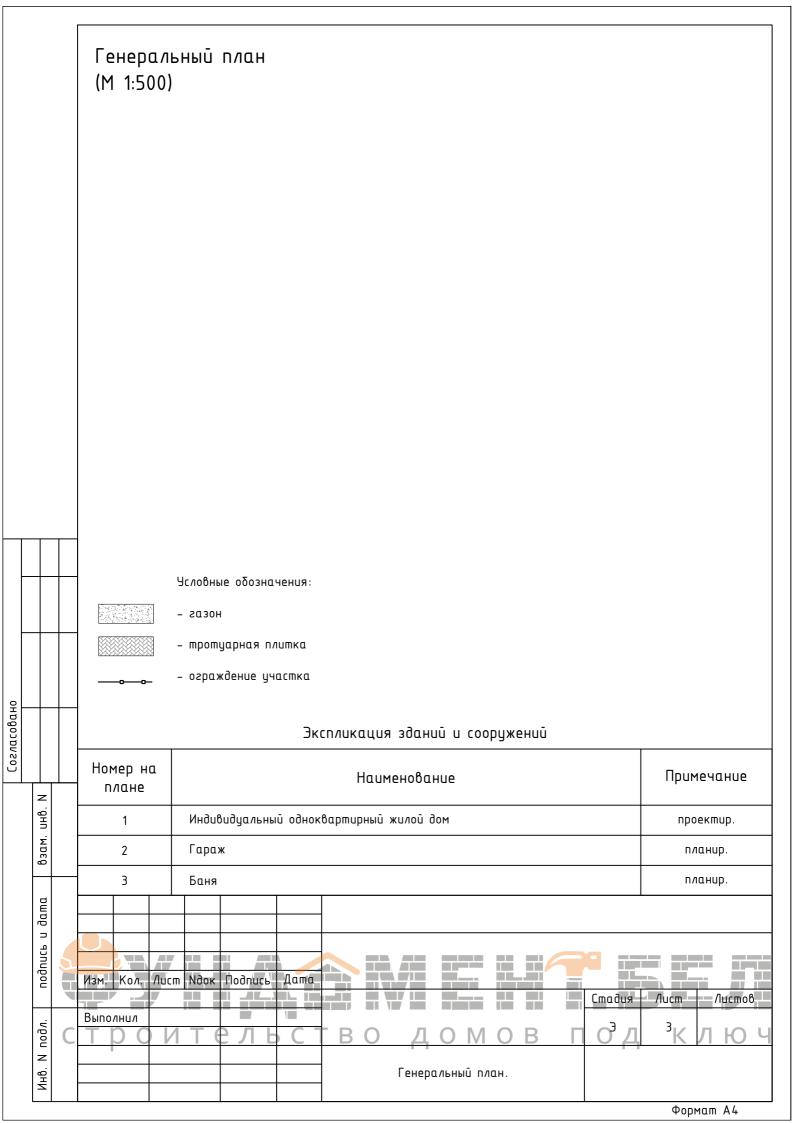


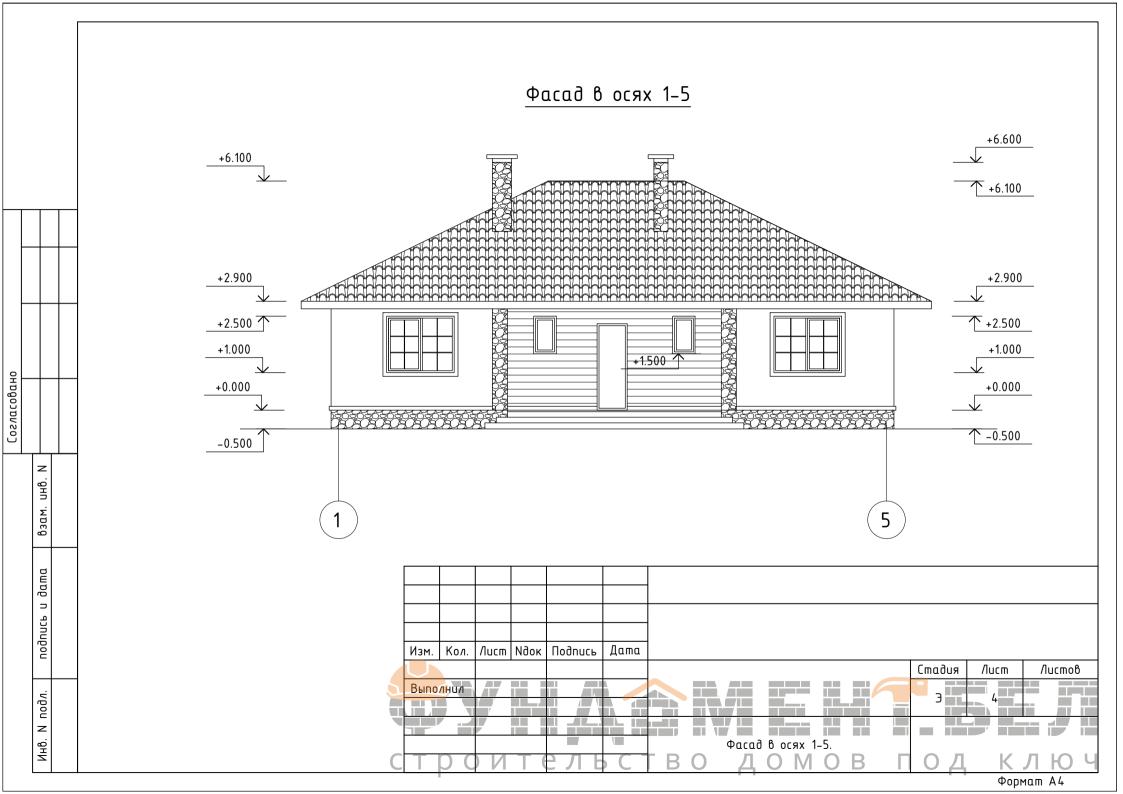


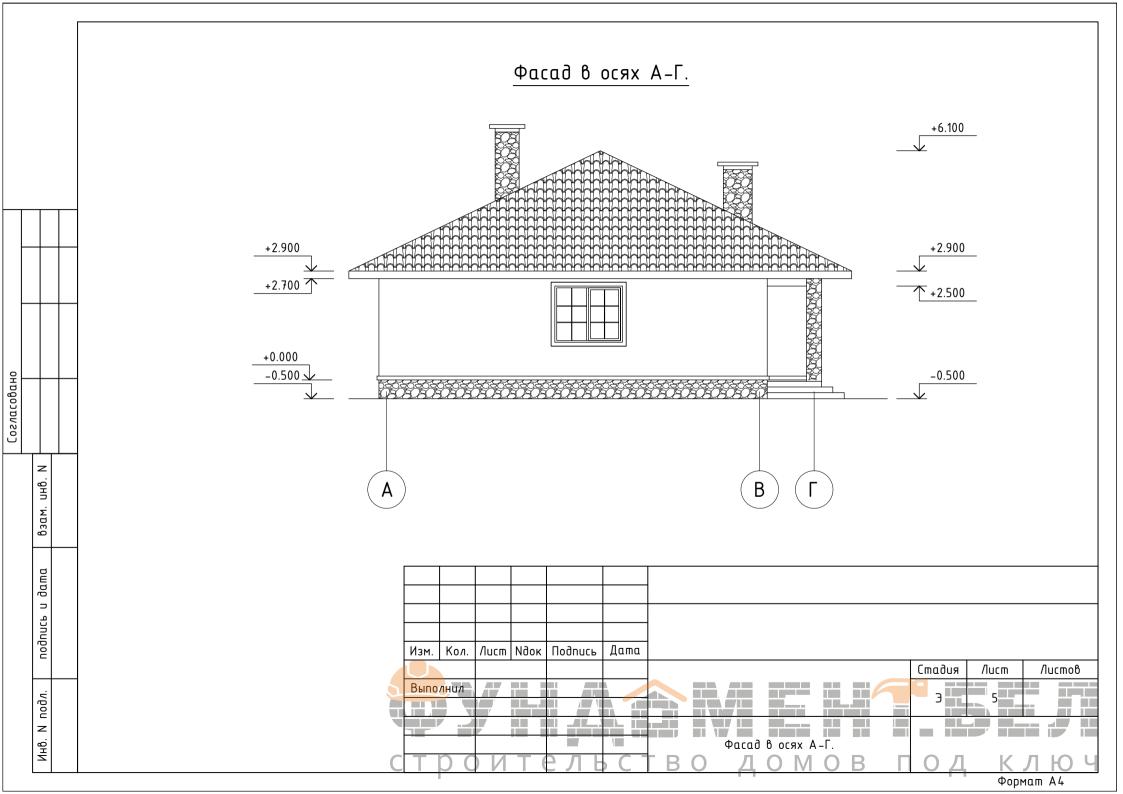


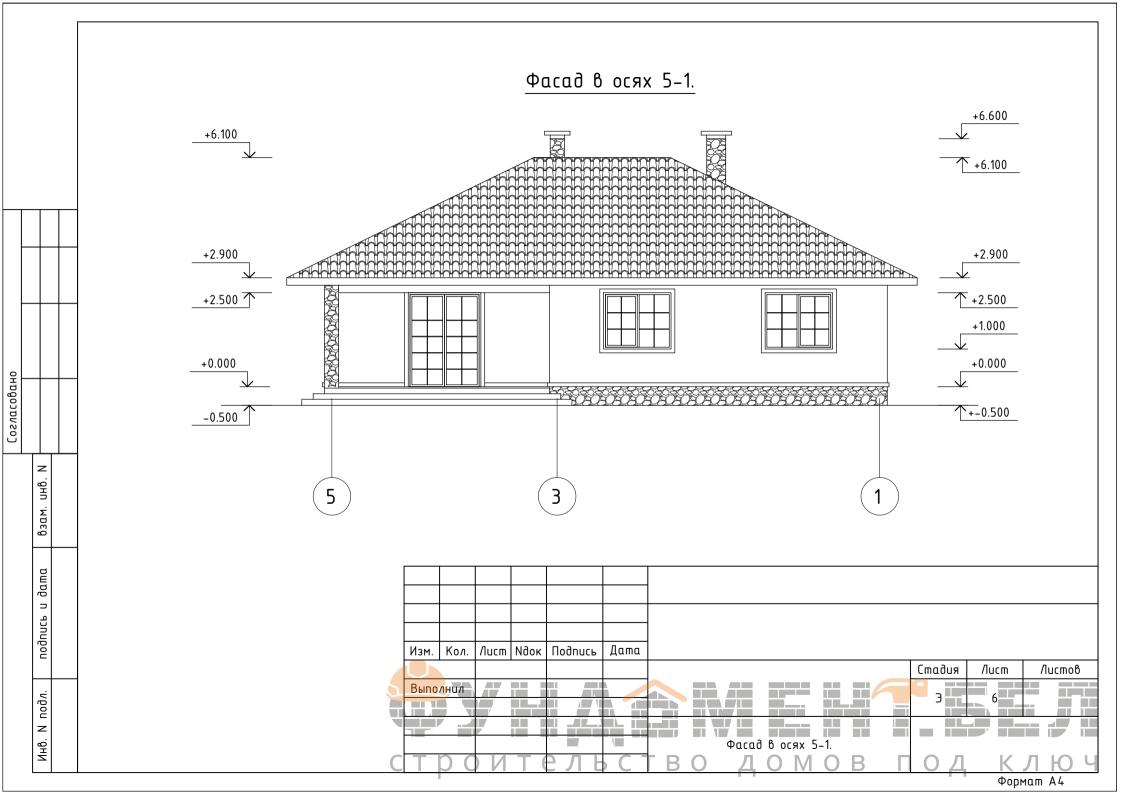


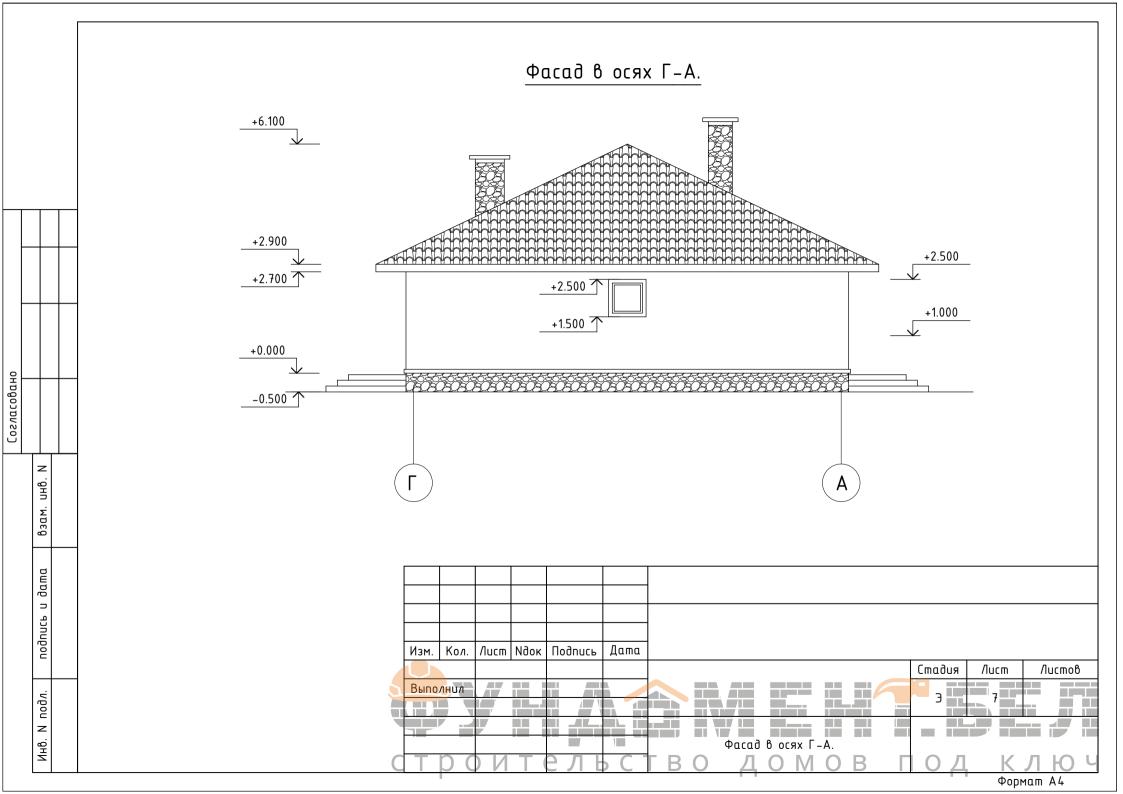


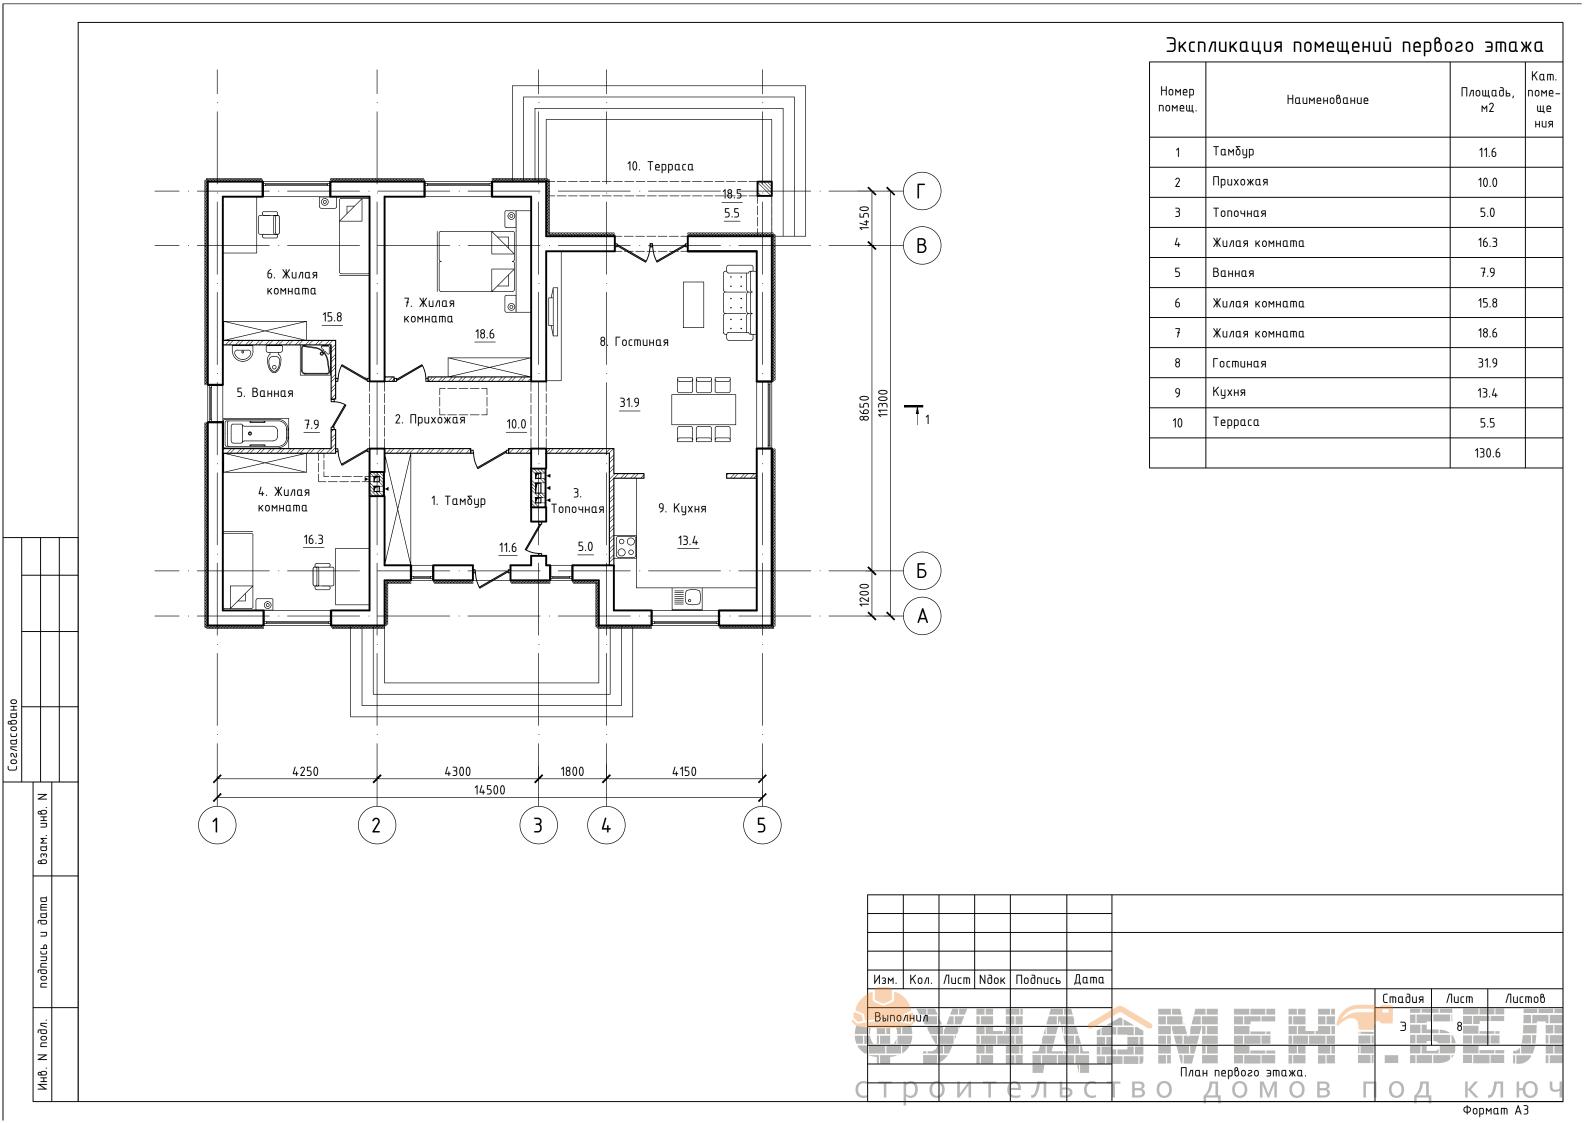


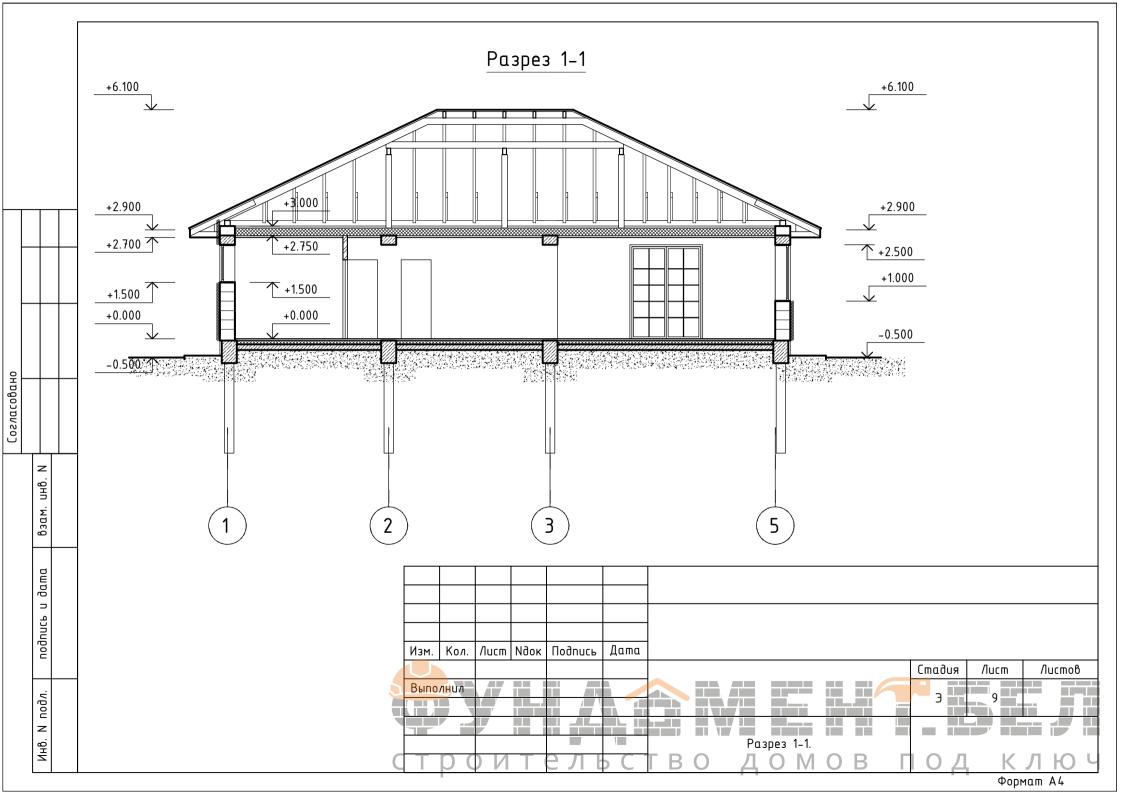


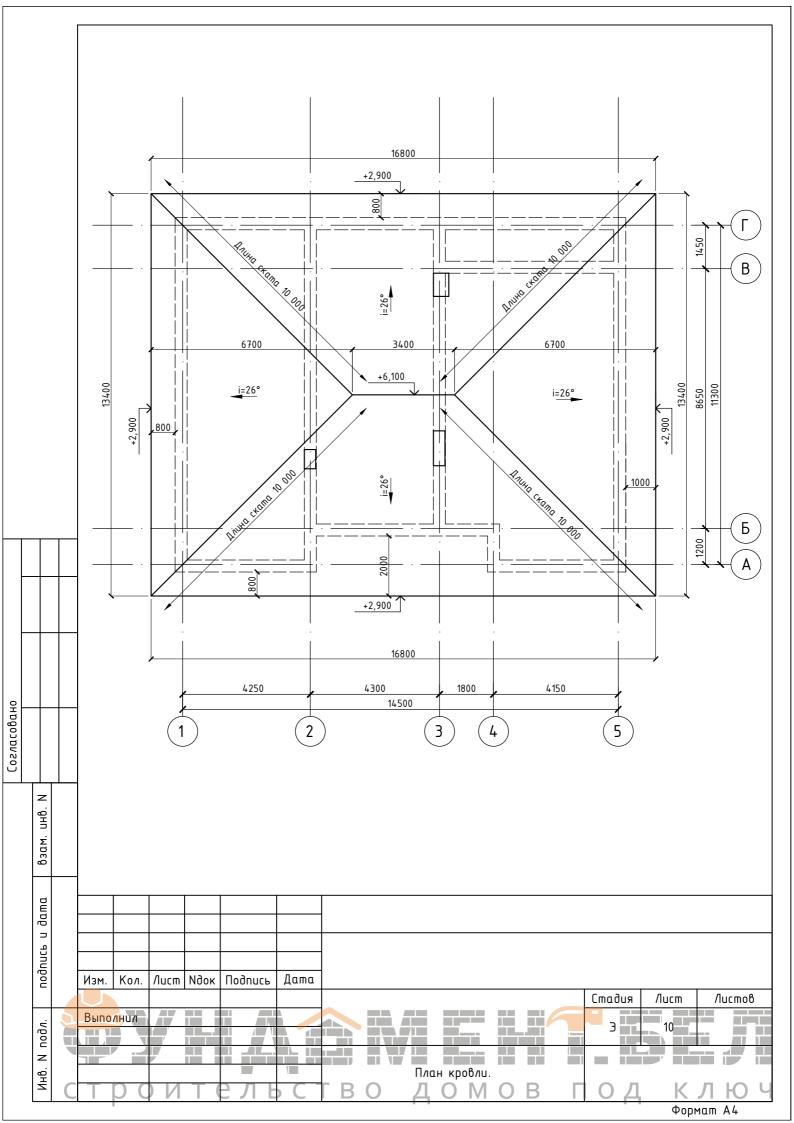

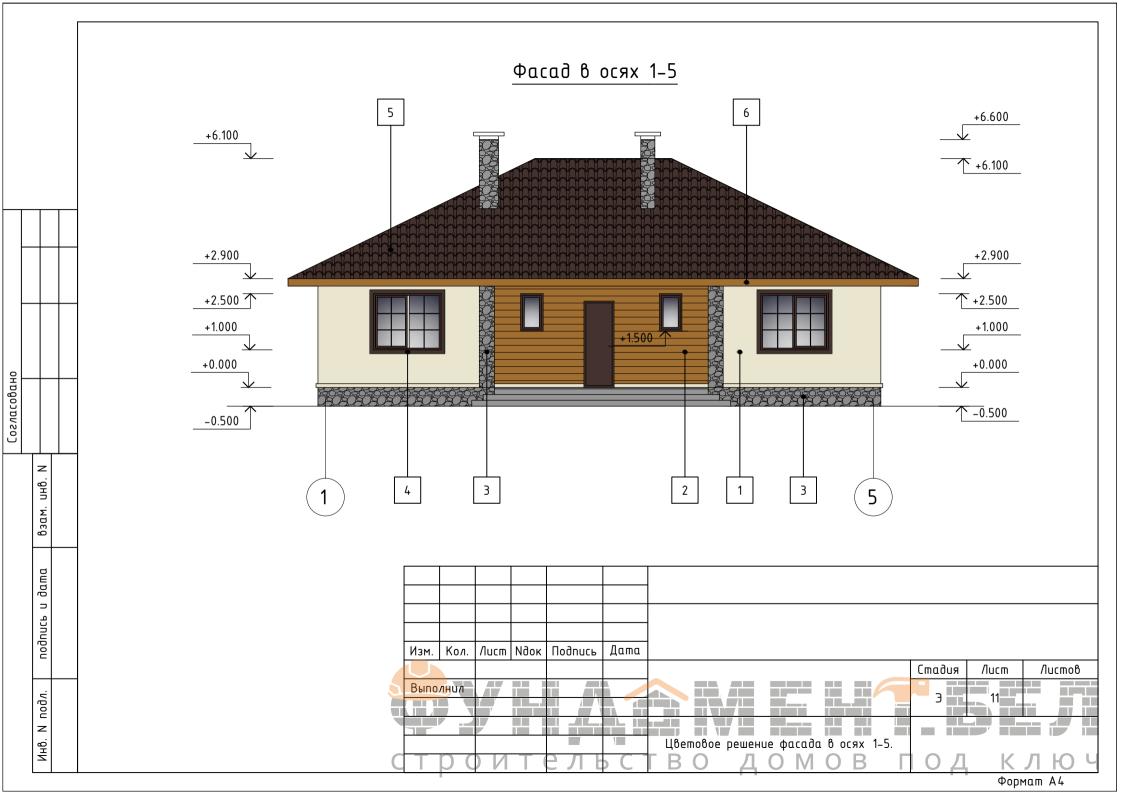

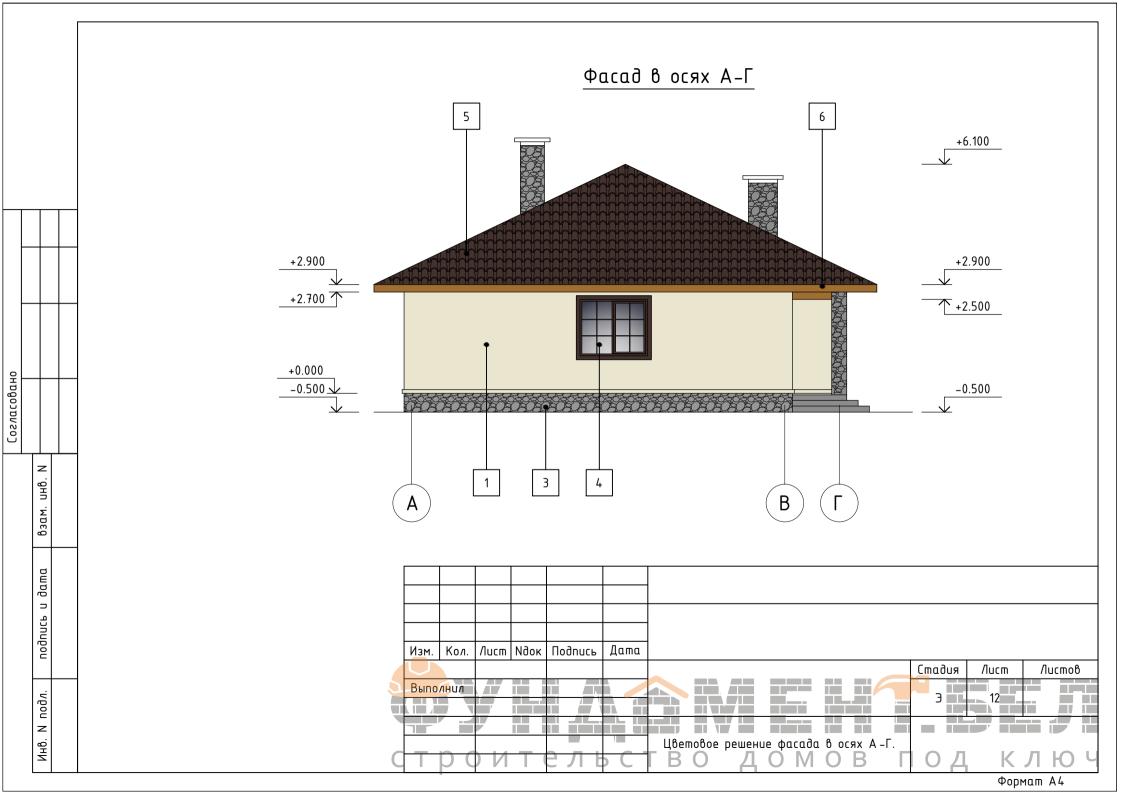

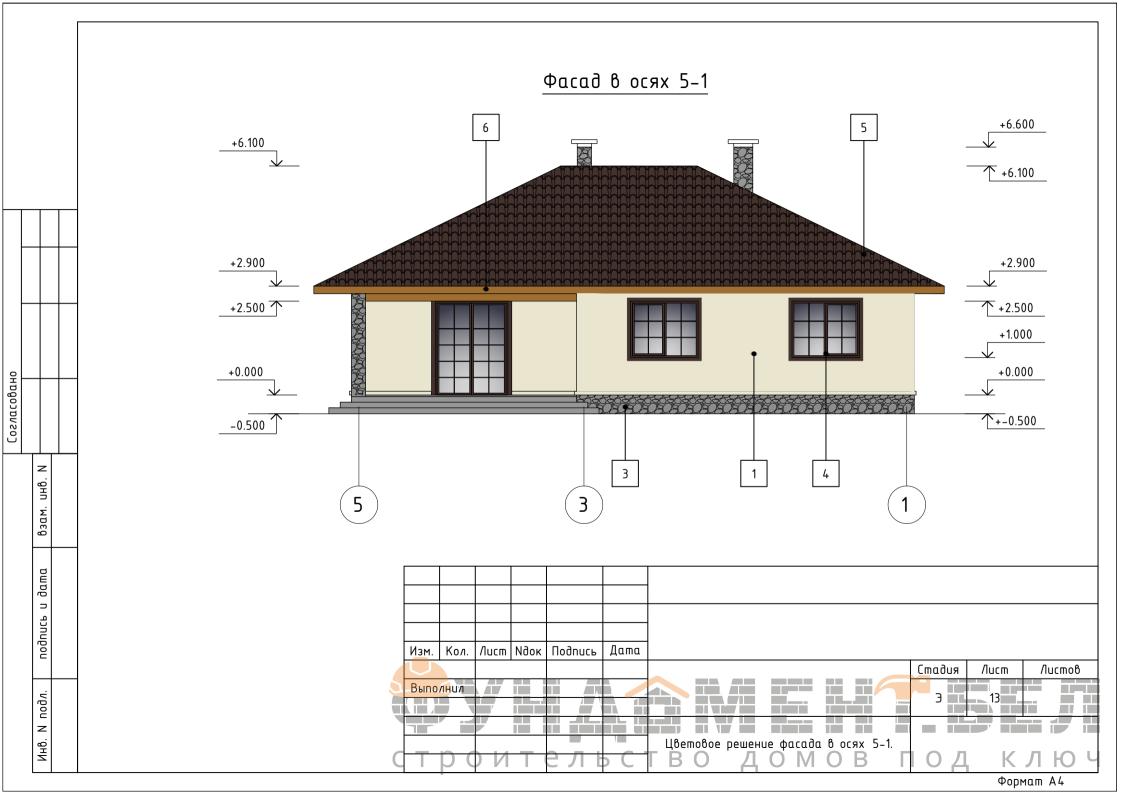

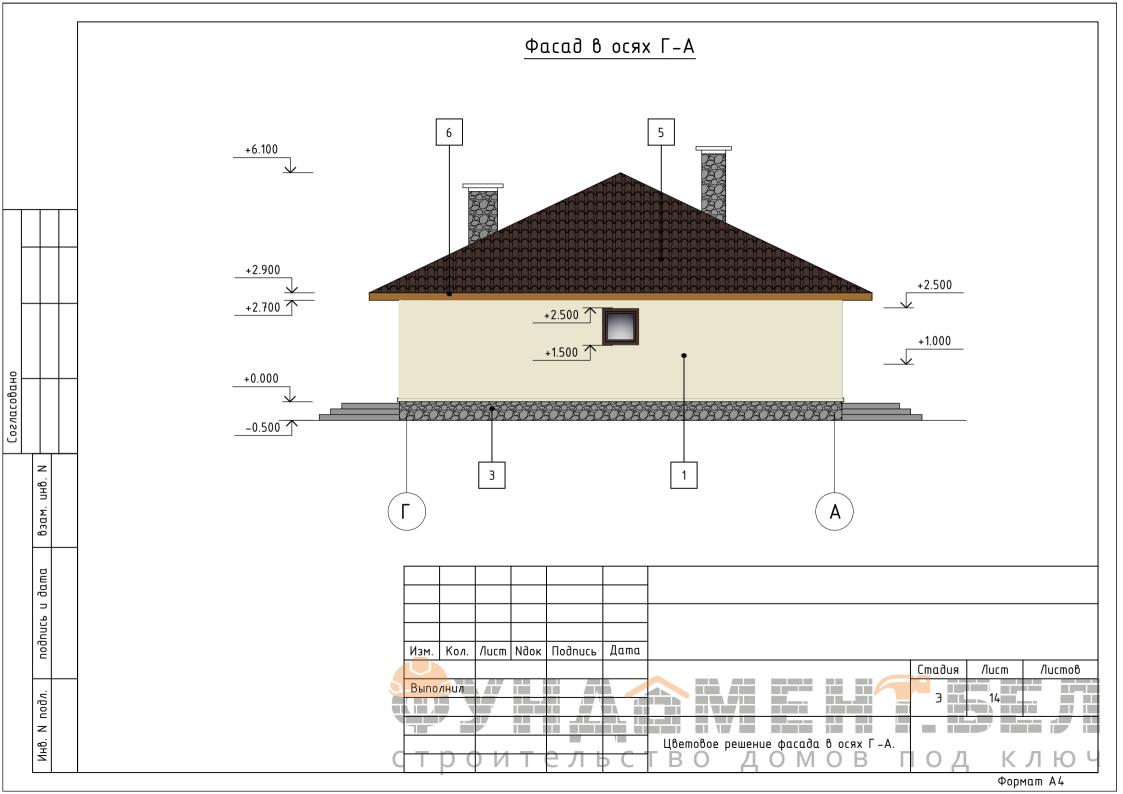

			Ведом	юсть наружной отделки		
Поз.	Характери	стика поб	верхности	Характеристика отделки	Колер	Приме- чание
1				штукатурка, покраска фасадной водно-дисперсионной акриловой красі Облицовка доской из лиственницы	с Свотио	
2	Сп 	пены, цоколі	Ь	последующей обработкой пропиткой оберева	dля коричневы <u>й</u>	
4	Окна, декс	оративные з	элементы	Плитка искусственный камень Облицовка доской из лиственницы последующей обработкой пропиткой (		
5		Кровля		дерева Металлочерепица	Коричневый	
6	Доски поди	ивки, лобов	вая доска	Облицовка доской из лиственницы последующей обработкой пропиткой и дерева		
				оереоц		
-						
-						
Изм. К	ол. Лист Мдок	Подпись	Дата		Стадия Лист	Листов

Согласовано

взам. инв. N

подпись и дата

Инв. И подл.



взам. инв. N подпись и дата Инв. И подл.

Кол. Лист Ндок Подпись Дата



Инв. N подл. подпись и дата взам. инв. N

Изм. Кол. Лист Nãok Подпись Дата В О Д О М О В П О Д К Л Ю



Инв. И подл. подпись и дата взам. инв. И

Изм. Ko/l. /lucm Ndok Подпись Дата ВО ДОМОВ ПОД КЛ H38



Инв. И подл. подпись и дата взам. инв. N

Изм. Кол. Лист Nãok Подписъ Дата В О Д О М О В П О Д К Л Ю Ч